



MODULI FOTOVOLTAICI	INVERTER
da 34 moduli monocristallini da 300 Wp Tensione Vmp: 30,12 V Corrente Imp: 8,29 A Corrente in corto circuito : 8,84 A Tensione a vuoto: 37,14 V	Potenza CC Max : 10.300 W Tensione CC Max: 900 V Range MPP : 400 V; Potenza nominale CA: 10.000 W Rendimento MAX/EU: 97.8/97.1%

SCHEMA ELETTRICO UNIFILARE

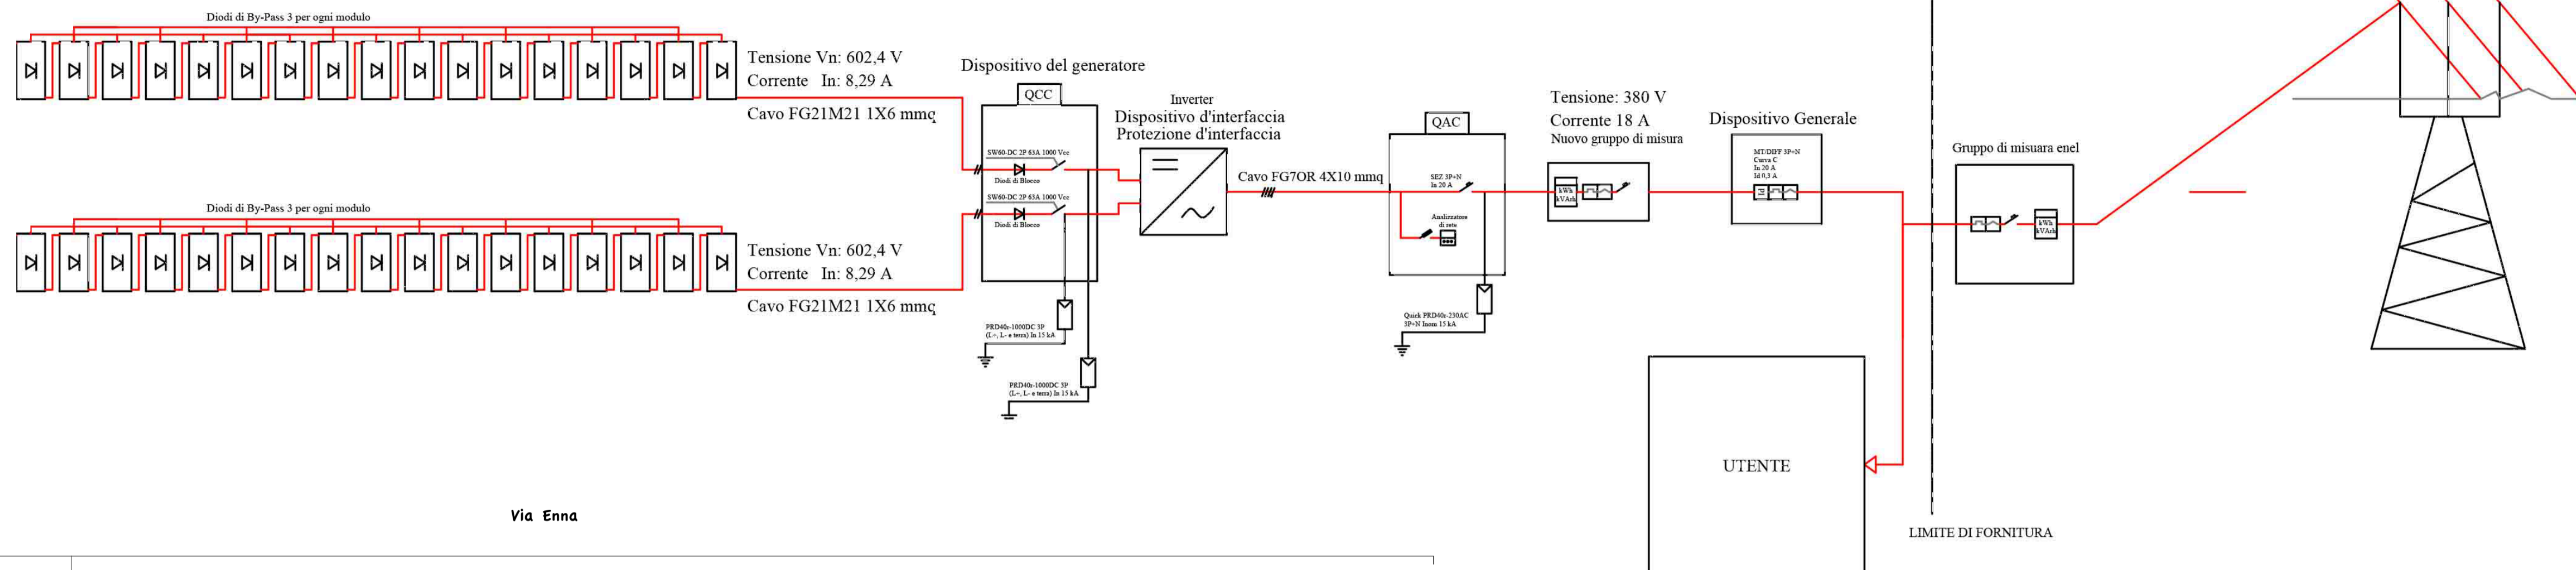

Via Enna

ENEL


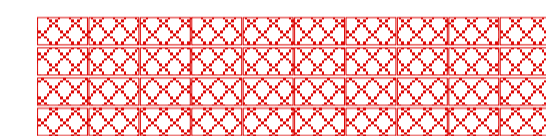


IMPIANTO FOTOVOLTAICO DA REALIZZARE

☒ Locale quadri e inverter


ENEL Punto di consegna ENEL

Pianta della copertura
scala 1:100

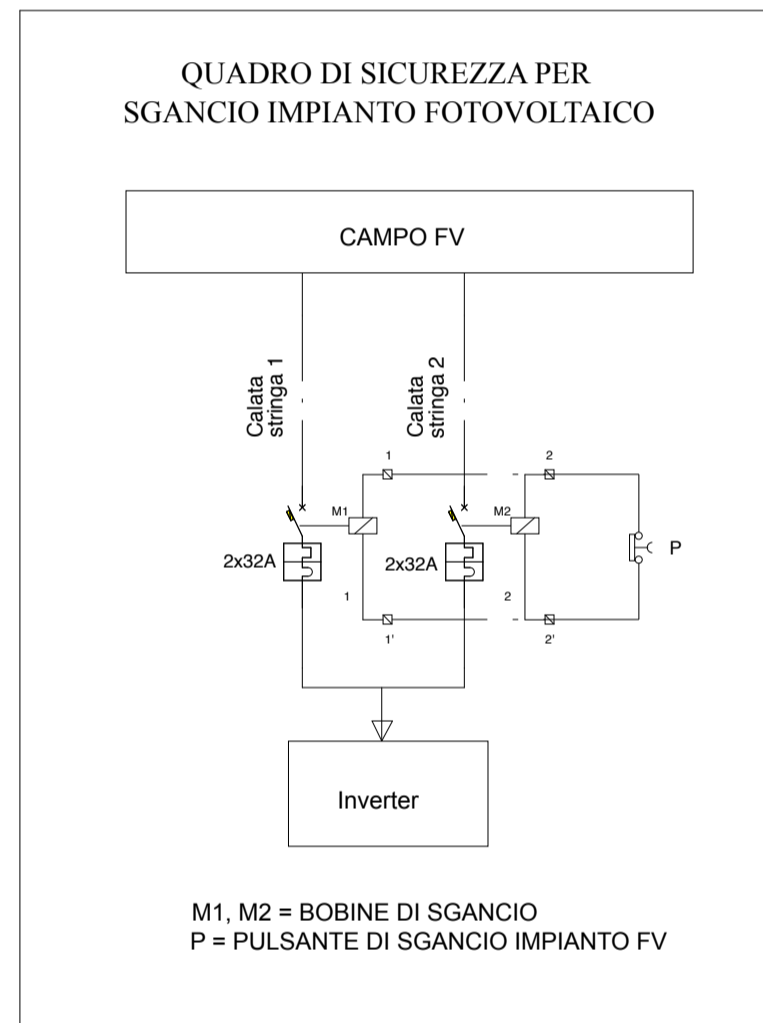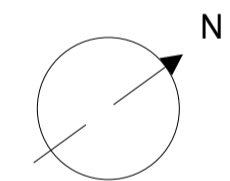

Via Tenete Marino

Scuola Elementare

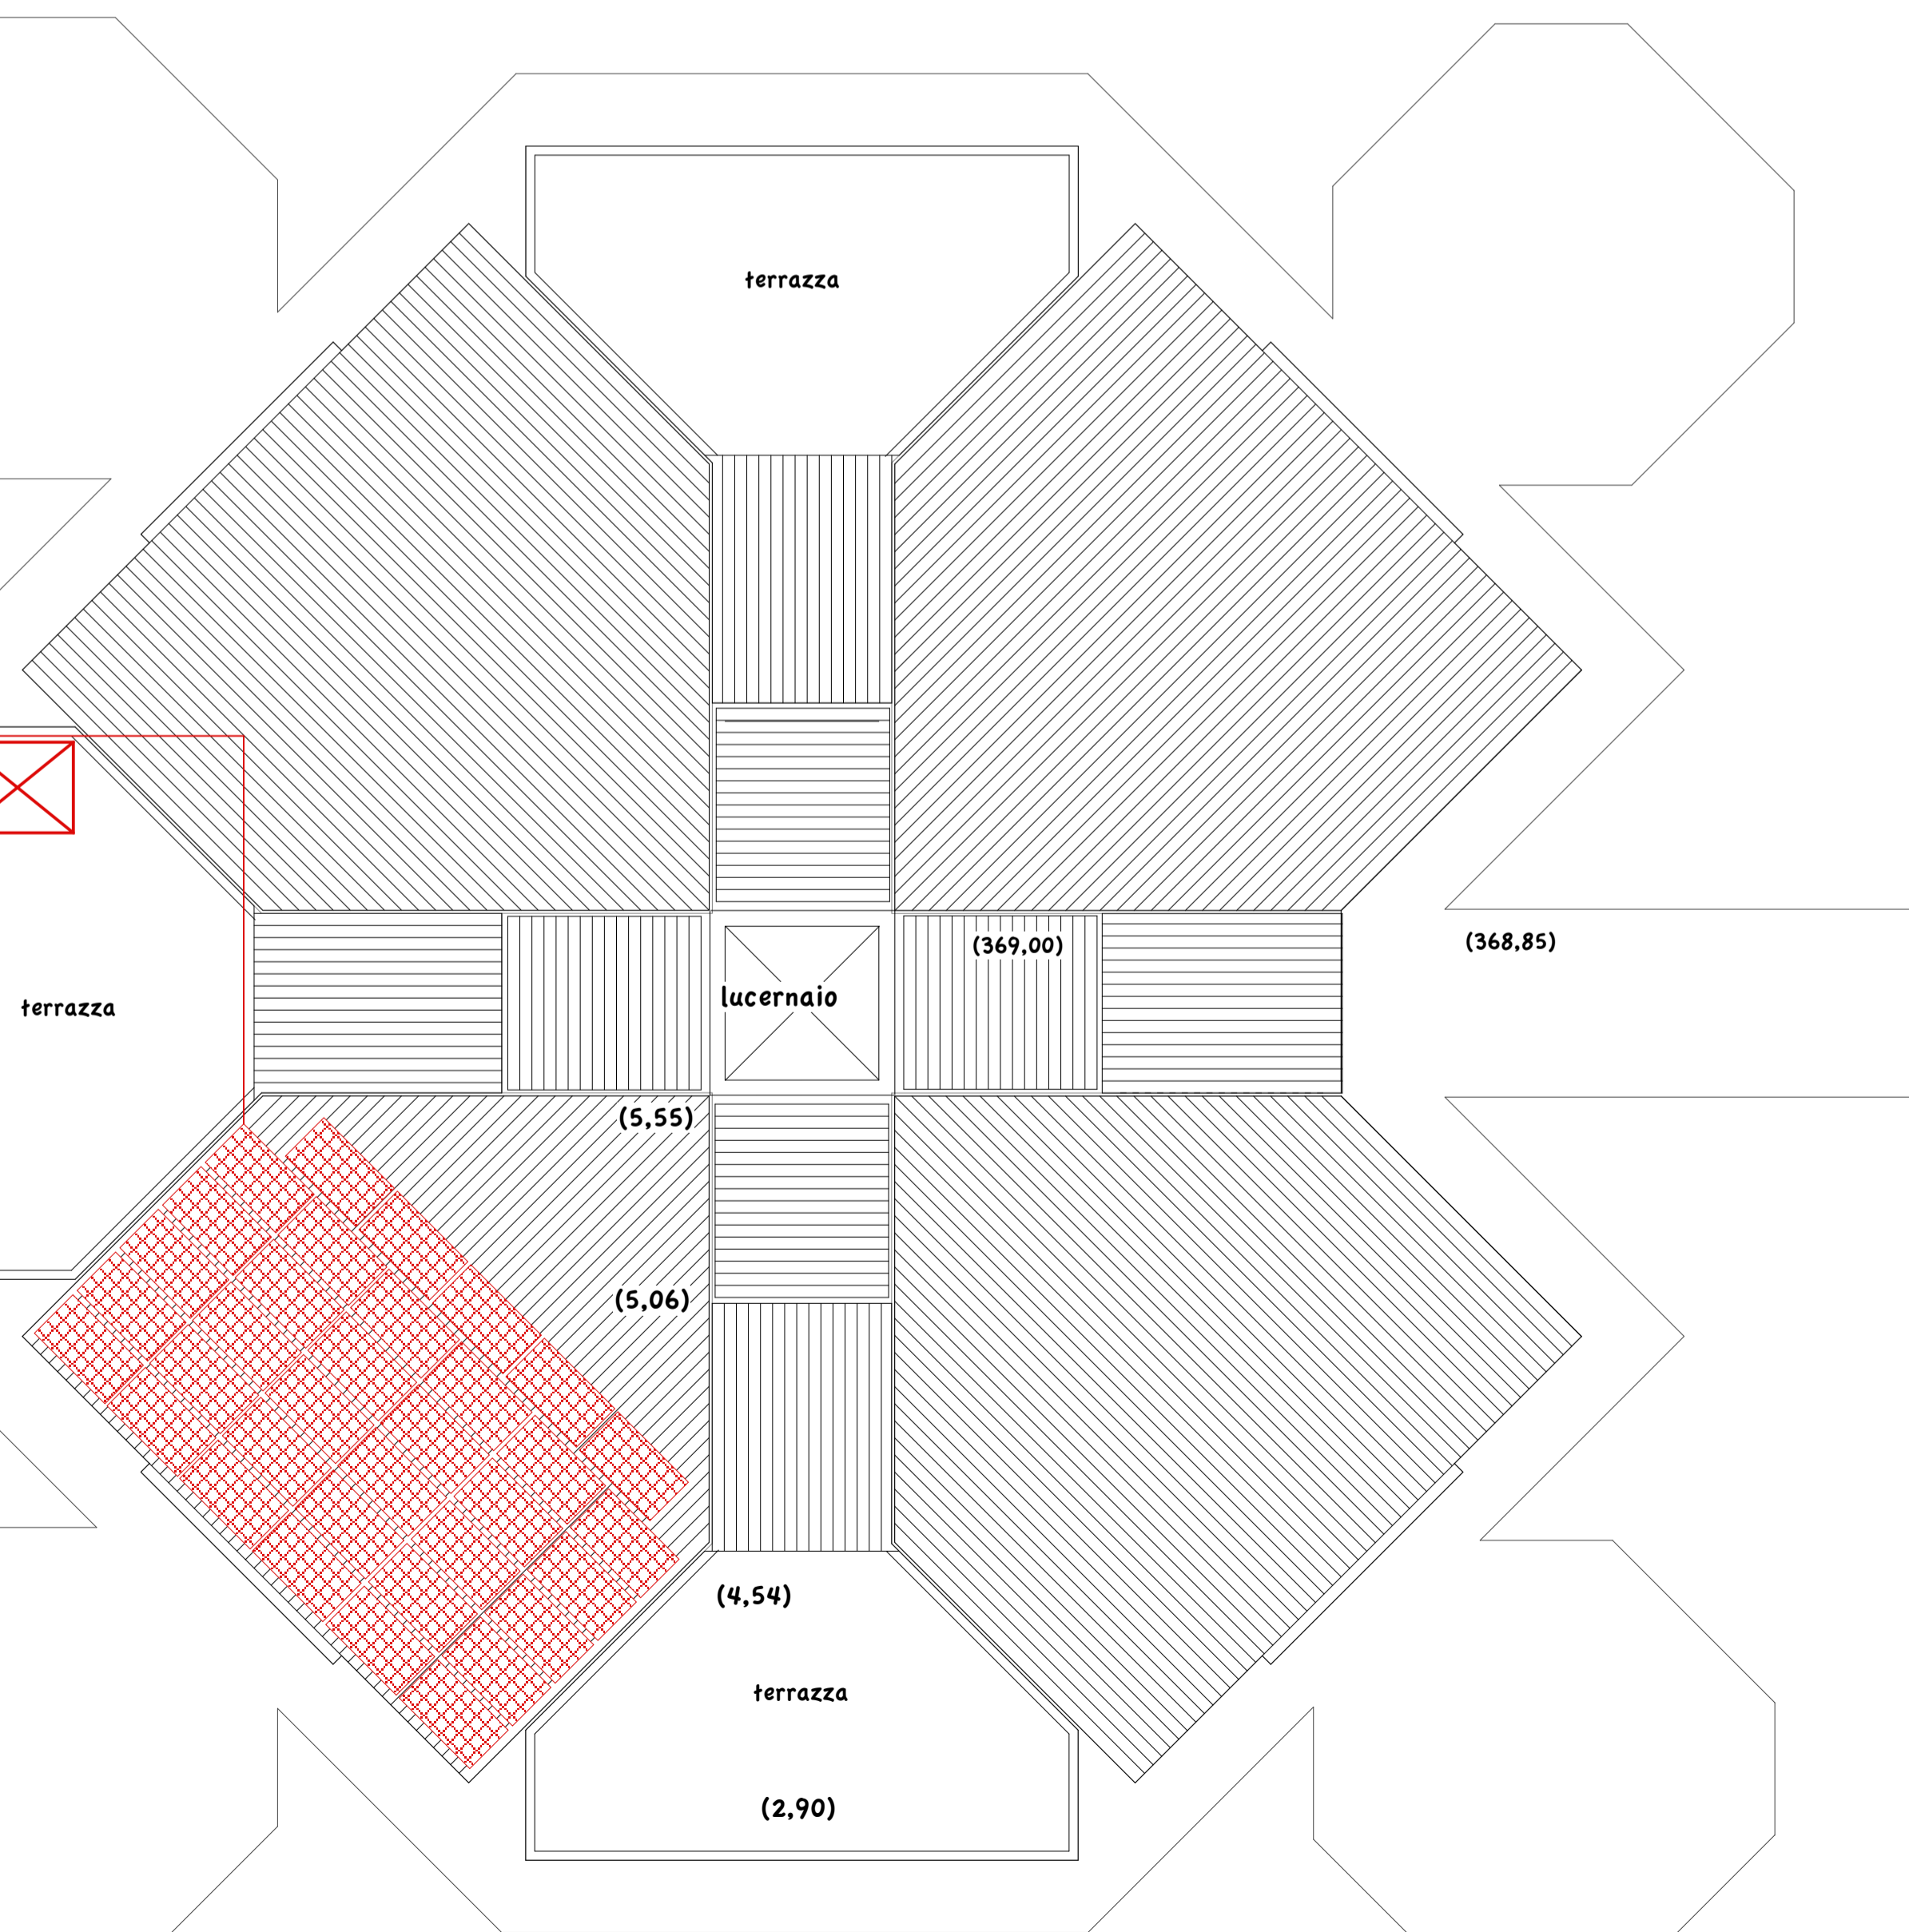

		COMUNE DI RADDUSA PROVINCIA DI CATANIA S.T.T. Area n°3		
Progetto di ristrutturazione, manutenzione straordinaria, riqualificazione e miglioramento dell'attrattività degli spazi scolastici, adeguamento alle norme vigenti in materia di sicurezza, igiene, abbattimento barriere architettoniche ed efficientamento energetico dei plessi scolastici dell'I.C. "Leonardo da Vinci" - PLESSO DI VIA G. ROSSINI - PROGETTO ESECUTIVO ai sensi del D.Lgs. 50/2016 e ss.mm.ii, aggiornato con il pezzario regionale anno 2018				
ACCORGIMENTI IMPIANTISTICI E TECNOLOGICI				
Pianta impianto fotovoltaico e schema funzionale			scala 1:100	
progetto U.T.C. Geom. Roberto Antonio La Mastra		il R.U.F. Geom. Antonino Cicero		Raddusa, aprile/2018 tavola 5.1